



工事名	R7阿土 福井椿泊加茂前線(宮ヶ谷~瀬井工区) 阿南・椿 道路改良工事		
路線名等	等 福井椿泊加茂前線		
工事箇所 阿南市椿町宮ヶ谷他			
図面名	縦 断 図 (2)		
縮尺	S=1:500 図面番号 3 / 18		
会 社 名			
事業者名	徳島県南部総合県民局県土整備部〈阿南〉		


舗装構成

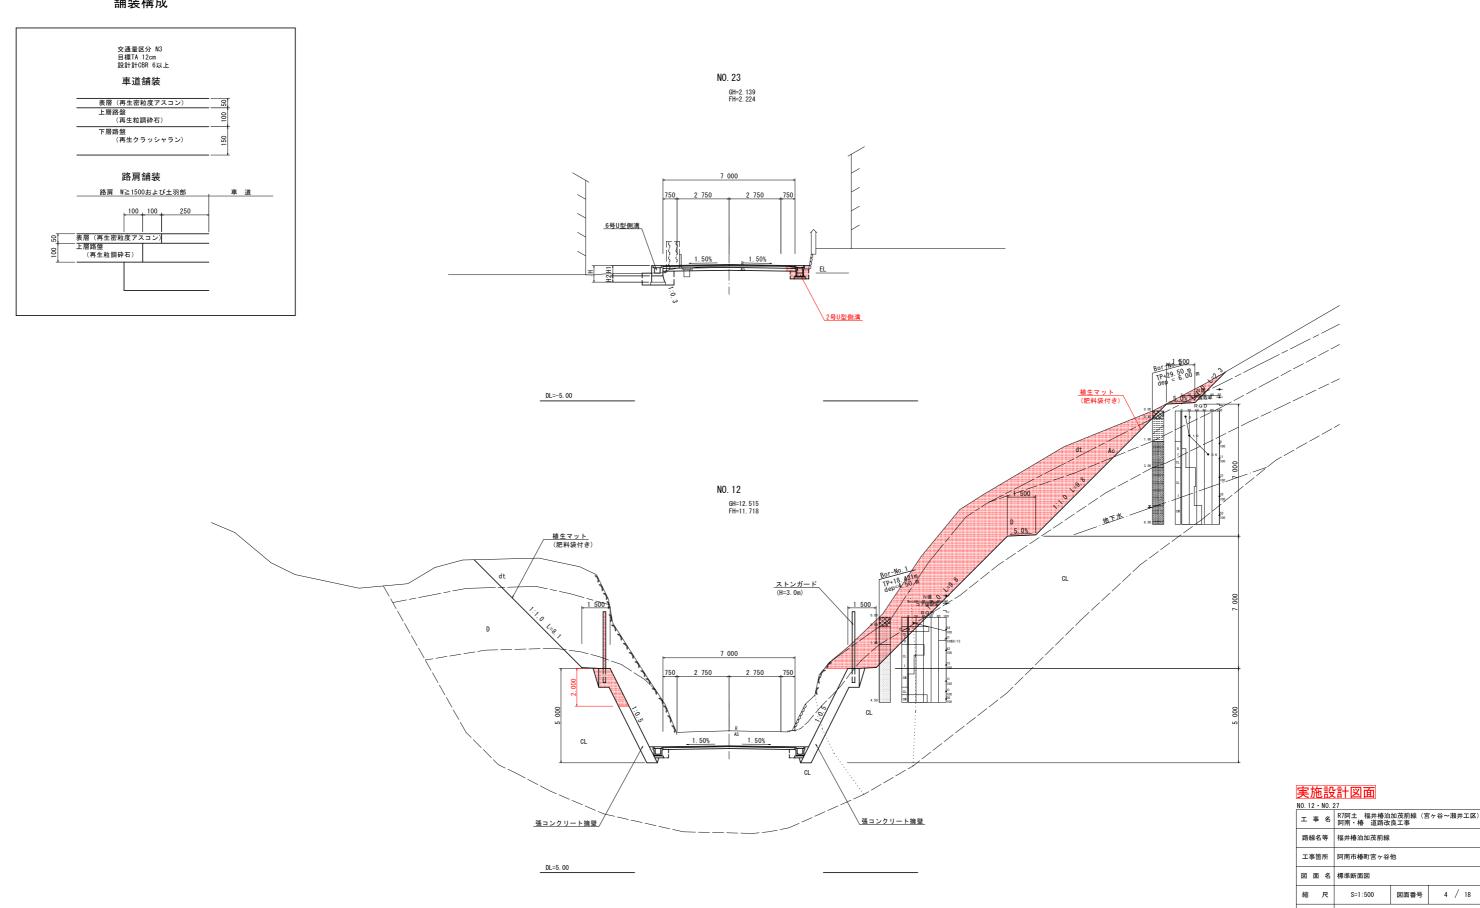

事業者名 徳島県南部総合県民局県土整備部〈阿南〉

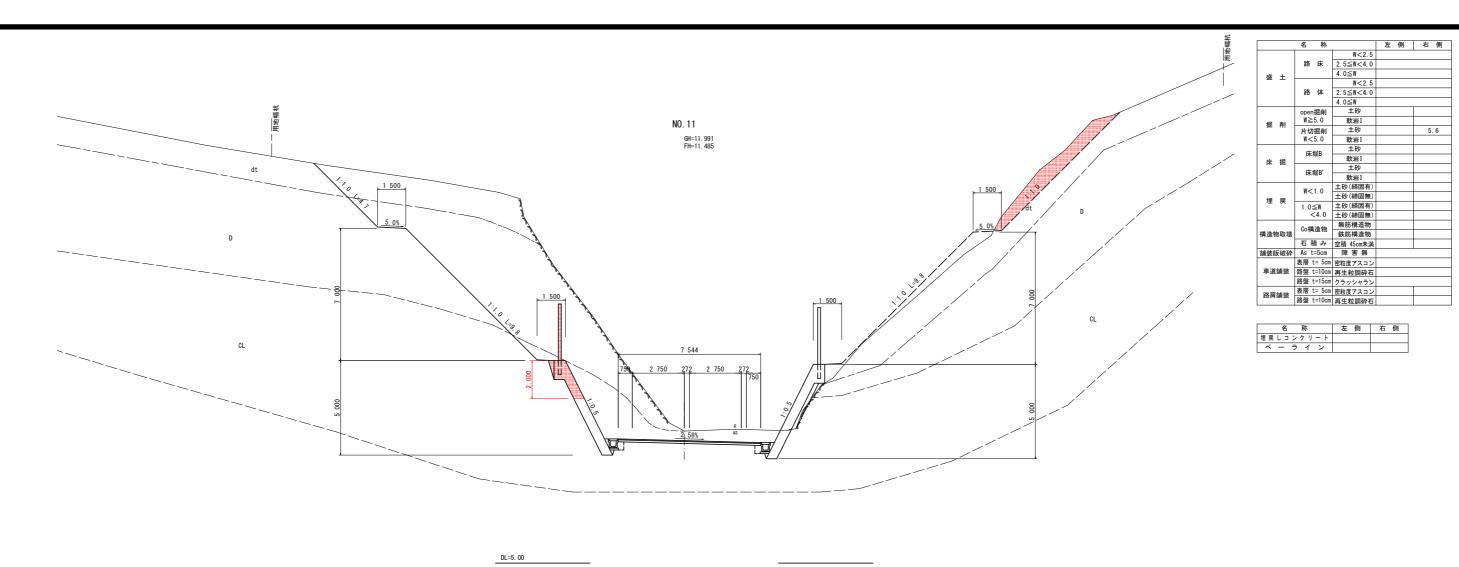


	名 称		左側	右側
		W<2.5		
	路床	2.5≦W<4.0		
盛十		4.0≦W		
		W<2.5		
	路体	2.5≦W<4.0		
		4.0≦W		
	open掘削	土砂		
掘削	W≧5.0	軟岩I		
Jan. 122	片切掘削	土砂		
	W<5.0	軟岩I		
	床堀B	土砂		
床 掘	DK-9MD	軟岩I		
214 104	床堀B'	土砂		
	DK-MID	軟岩I		
	W<1.0	土砂(締固有)		
埋 戻	11 < 1.0	土砂(締固無)		
-1 /	1.0≦W	土砂(締固有)		
	<4.0	土砂(締固無)		
	Co構造物	無筋構造物		
構造物取壊	001再足初	鉄筋構造物		
	石積み	空積 45cm未満		
舗装版破砕	As t=5cm	障害無		
		密粒度アスコン		
車道舗装		再生粒調砕石		
		クラッシャラン		
路肩舗装		密粒度アスコン		
-41/13 HIU-(DK	路盤 t=10cm	再生粒調砕石		

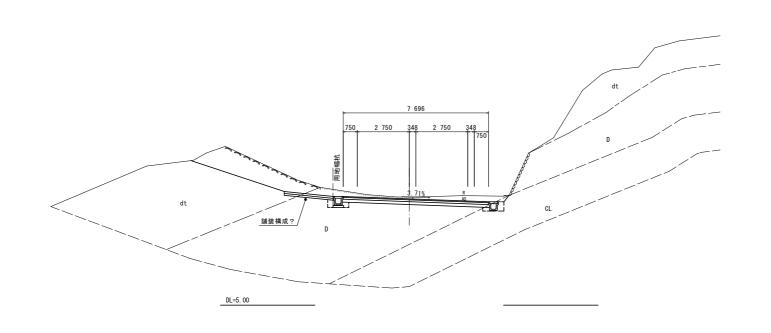


NO. 10


宝饰铅計図面

<u>美施設</u> NO.10~NO.	<u>對凶面</u> 11			
工事名	R7阿土 福井椿泊加茂前線(宮ヶ谷〜瀬井工区) 阿南・椿 道路改良工事			
路線名等	福井椿泊加茂前線			
工事箇所	阿南市椿町宮ヶ谷他			
図面名	横 断 図			
縮尺	S=1:500 図面番号 5 / 18			
会社名				
事業者名	徳島県南部総合県民局県土整備部〈阿南〉			

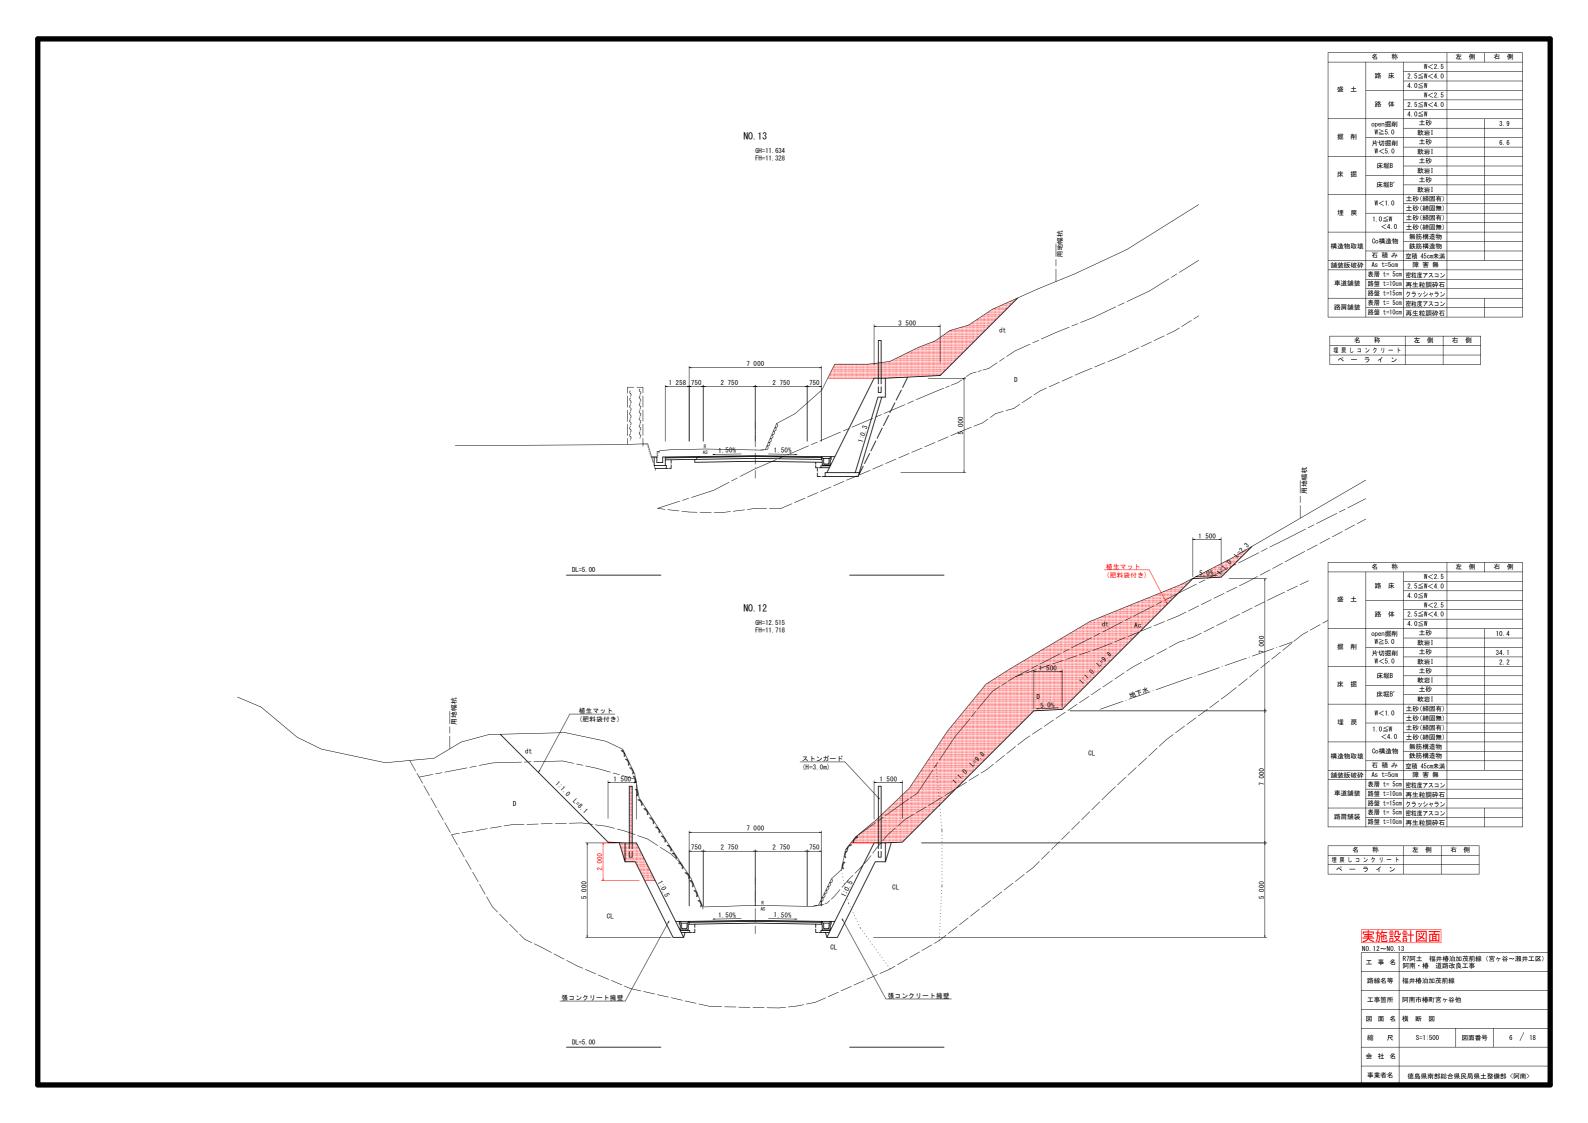

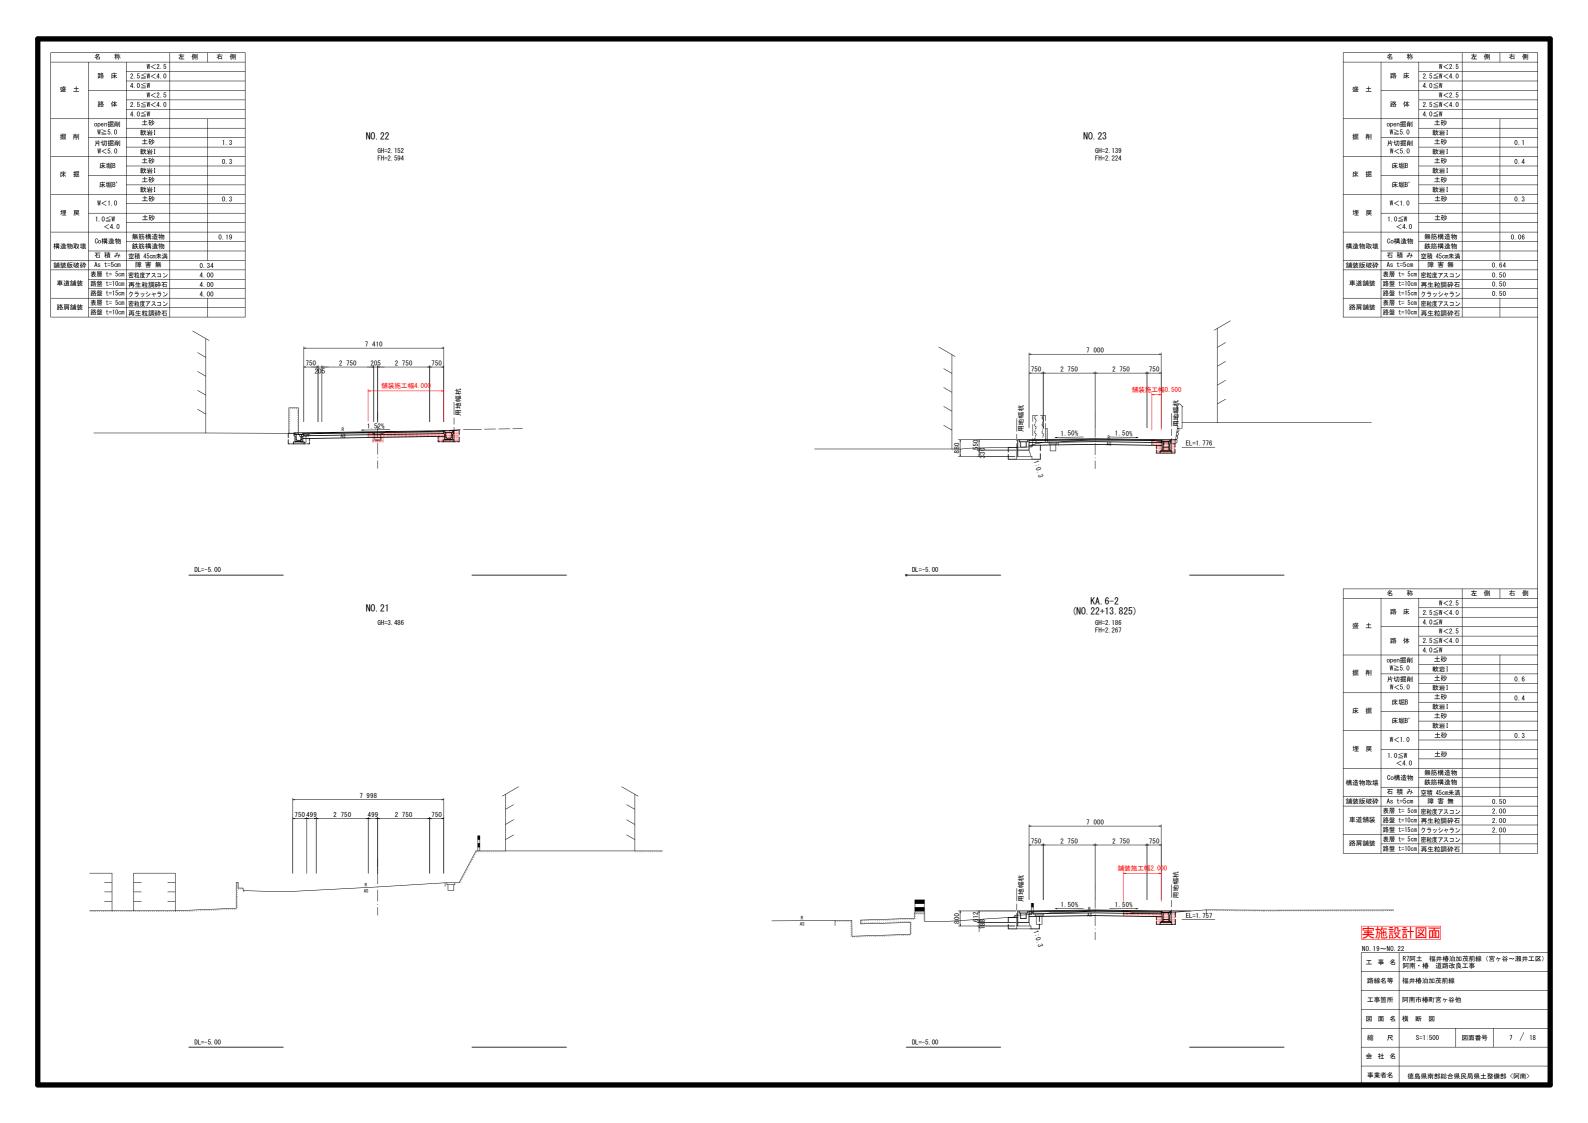


排水系統図 S=1:500

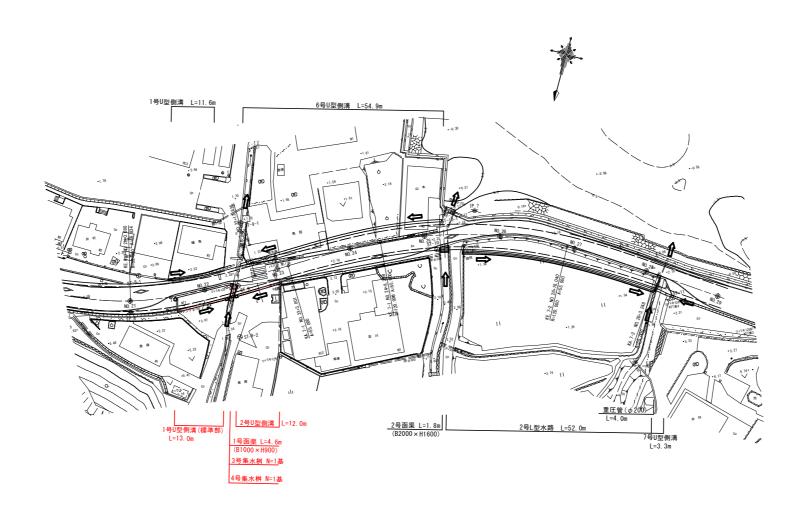

2号U型側溝展開図 Vs=1: 50 Hs=1: 100


2号U型側溝 L=12.0m 5 800 6 200 5 800 80 200 2.357 2.214 2.171 2.000 3 800 (300×500) 6 200 (300×400)

2号U型側溝構造図

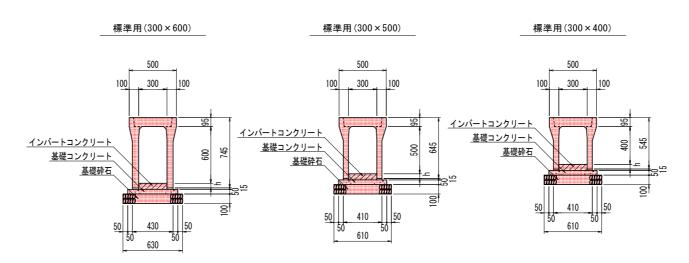

工事名	R7阿土 福井椿泊加茂前線(宮ヶ谷〜瀬井工区 阿南・椿 道路改良工事		
路線名等	福井椿泊加茂前線		
工事箇所	阿南市椿町宮ヶ谷他		
図面名	排水系統図		
縮尺	S=1:500 図面番号 8 / 18		
会 社 名			
事業者名	徳島県南部総合県民局県土整備部〈阿南〉		


構 造 図(その2)

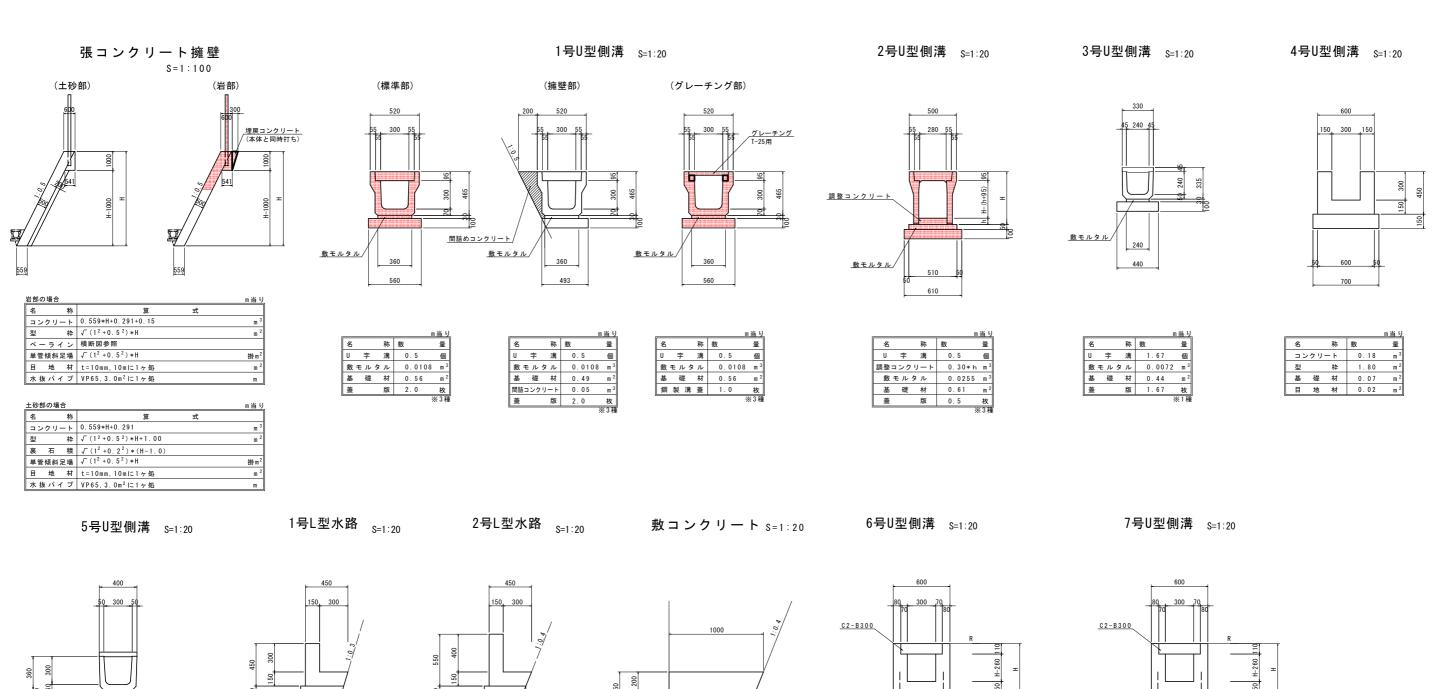







405

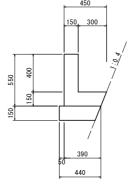


				m当り
名		称	数	量
コン	クリ	-	0.12	m ³
型		枠	1.10	m ²
基	礎	材	0.44	m ²
目	地	材	0.01	m ²

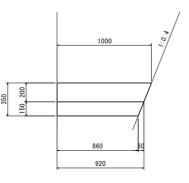

名		称	数	量
コン	クリ	-	0.19	m ³
基	礎	材	0.92	m ²

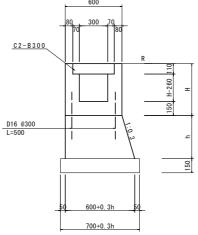

名 称	数 量	
コンクリート	(H*0.6)-(0.0484+(H-0.26)*0	. 3) m ³
型 枠	H*4	m ²
台コン	1/2*(1.20+0.3h)*h	m ³
台コン型枠	h+h*1.044	m ²
鉄筋(D16)	0.50*2*(1.0/0.3)*1.56=5.2	kg
基礎材	0.70+0.3h	m ²
目 地 材	t=10mm, 10mに1ヶ処	m ²
蓋 板	2.0	枚
		-X:31

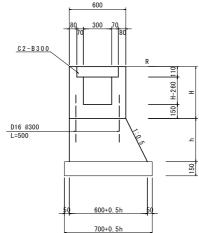


		m当り
名 称	数 量	
コンクリート	(H*0.6)-(0.0484+(H-0.26)*0.	3) m ³
型枠	H * 4	m ²
台ョン	1/2*(1.20+0.5h)*h	m ³
台コン型枠	h+h*1.118	m ²
鉄筋(D16)	0.50*2*(1.0/0.3)*1.56=5.2	kg
基 礎 材	0.70+0.3h	m ²
目 地 材	t=10mm,10mに1ヶ処	m ²
蓋 板	2.0	枚
		.V. 2 ∓#

电旋机轴网盖


夫他設計凶山			
工事名	R7阿土 福井椿泊加茂前線(宮ヶ谷〜瀬井工区 阿南・椿 道路改良工事		
路線名等	福井椿泊加茂前線		
工事箇所	阿南市椿町宮ヶ谷他		
図面名	構 造 図(その2)		
縮尺	S=1:500 図面番号 9 / 18		
会 社 名			
事業者名	徳島県南部総合県民局県土整備部〈阿南〉		

構 造 図(その3)

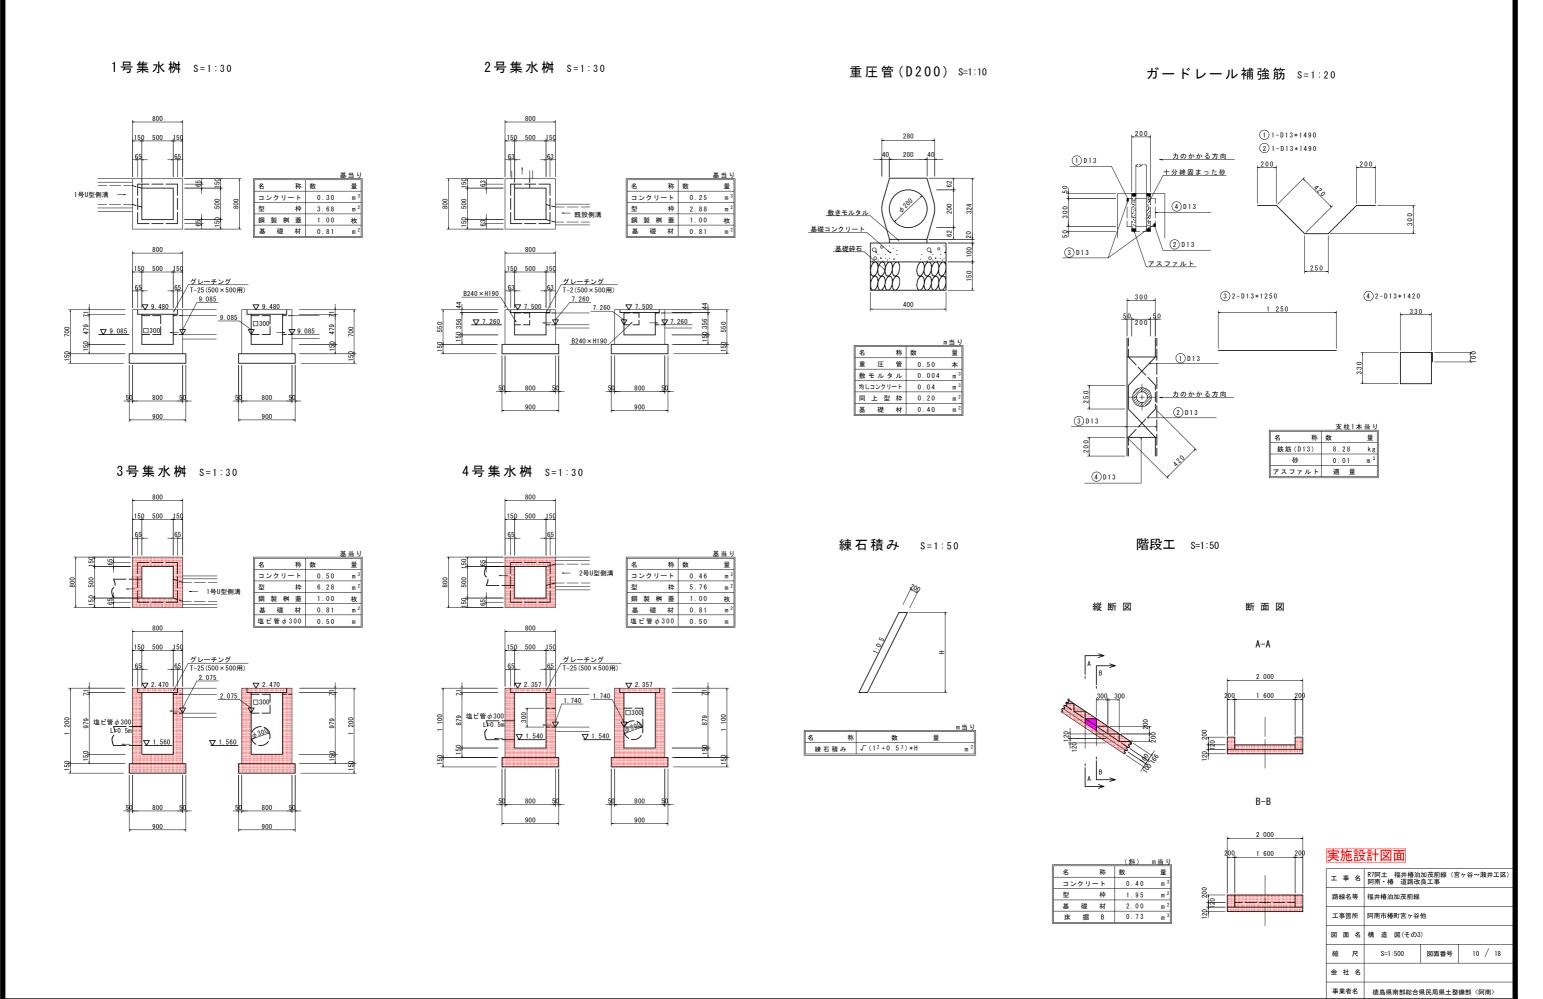


1号函渠一般図(B1000×H900)

函渠縦断図 S=1:50

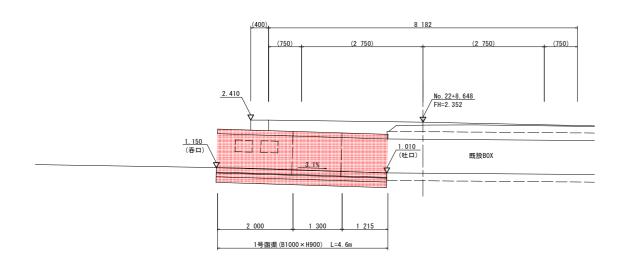


函渠断面図 S=1:30

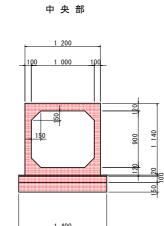


				m当り
名	称	数		量
函	渠	0.	50	本
敷モルタ	ル	0.	028	m ³
均しコンクリ-	- ト	0.	14	m ³
同上型	枠	0.	20	m ²
基礎	材	1.	40	m ²

函渠平面図 S=1:50

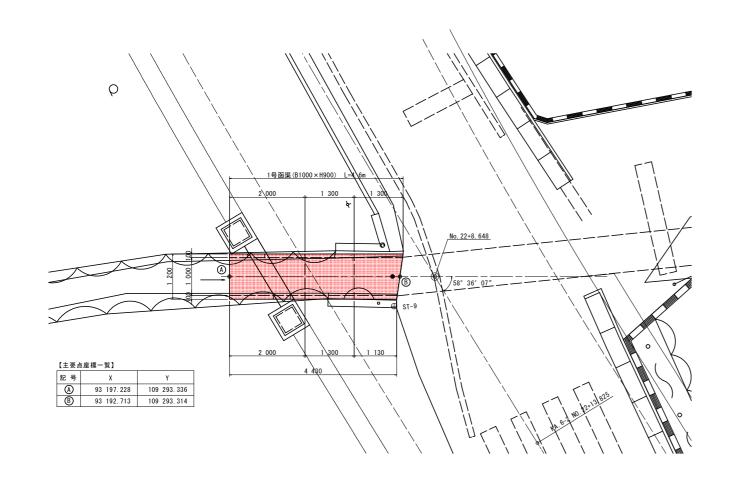


呑 口 部

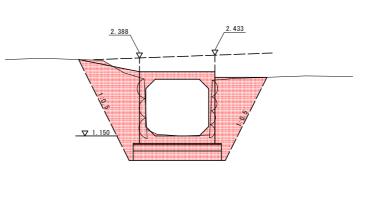


床	掘	2.1
埋	戻	1.4

吐口部

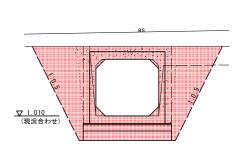

床	掘	1.5
埋	戻	1.6
コンクリー	ト取壊	0.43

地覆工 S=1:30

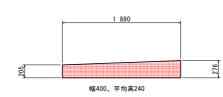

			箇	所当り
名	称	数		量
コンク	リート	0.	18	m ³
刑	办	0	9.0	m 2

	人心改计召出					
工事名	R7阿土 福井椿泊加茂前線(宮ヶ谷〜瀬井工区) 阿南・椿 道路改良工事					
路線名等	福井椿泊加茂前線					
工事箇所	阿南市椿町宮ヶ谷他					
図面名	1号函渠一般図(B1000×H900)					
縮尺	S=1:500 図面番号 11 / 18					
会 社 名						
事業者名	徳島県南部総合県民局県土整備部〈阿南〉					

形状寸法	標 準 質 量(t)	標準吊上金具	設 計 荷 重	土かぶり(m)
1000*900*2000	2. 565	吊上金具 2.5t - 4点	T-245	0. 200~3. 000
2000*1600*2000	6. 075	吊上金具 5t - 4点	T-245	0.050~1.000

プレキャスト函渠割付図 S=1:30

カルバート呼び名

В	標準	型•	連結金具あり
B'	短	尺	型
C	差し	筋あ	b
D	片	斜	型
Н	横	穴	付

製品数量表

B0X-1000*900*2000

種別	呼 ぴ 寸 法 概 寸 法 (mm)	数量 (個)
B'	1500	1
DBC	1100/930	1
BHC (1/1)	450*300 - 27	1
合 計		3


製品数量表

B0X-2000*1600*2000

種 別	呼び寸法	数量
作生 カリ	概 寸 法 (mm)	(個)
DC	1800/1500	
숨 計		


縦締錮材表

心心心心					
種 別	細目	数量			
縦締 PC 鋼 棒	L= 1940 mn	4本			
φ13	L= 940 mm	4本			
(SBPR930/1080)					
導入力: 100 KN以下					
上記縦締PC鋼棒用定着具					
ナット、ワッシャー、ア	ンカープレート				
	各1個/組	1648			

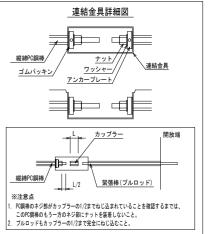

種 別	呼び寸法	数量
作生 カリ	概 寸 法 (mm)	(個)
DC	1800/1500	1
숨 計		1
	•	

種 別	細目	数量
縦締 PC 鋼棒	L= 1940 mm	4本
φ13	L= 940 mm	4本
(SBPR930/1080)		
導入力: 100 KN以下		
上記縦締PC鋼棒用定着		
ナット、ワッシャー、		
	各1個/組	16組

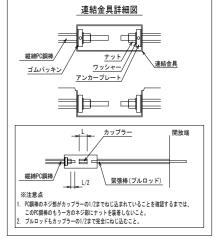


端面フラット加工

上流

2号函渠 (B2000*H1600*L2000)

差し筋 D13 (出) L=150

下流

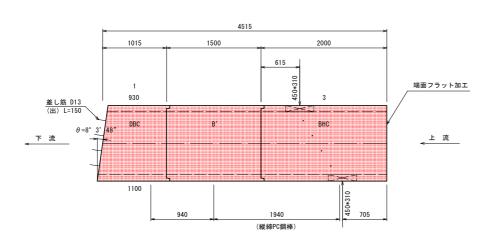


1号函渠(B1000*H900*L2000)

地覆インサート取付図


モルタル目地


正面図

端部差し筋図

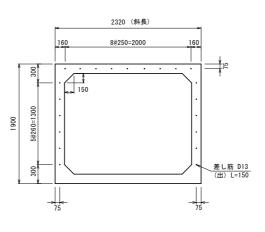


正面図

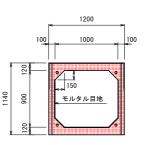

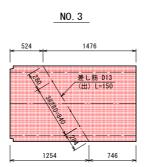



横穴部概略図

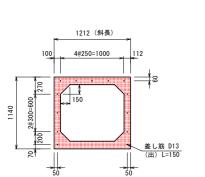


端部差し筋図

NO. 1

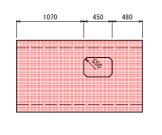

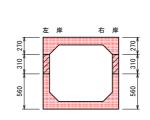

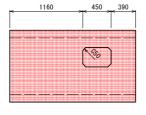


実施設計図面


工事名	R7阿士 福井椿泊加茂前線(宮ヶ谷〜瀬井工区) 阿南・椿 道路改良工事				
路線名等	福井椿泊加茂前線				
工事箇所	阿南市椿町宮ヶ谷他				
図面名	プレキャスト函渠割付図				
縮尺	S=1:500 図面番号 12 / 18				
会社名	i				
事業者名	皆名 徳島県南部総合県民局県土整備部〈阿南〉				

1号函渠配筋図(B1000×H900)




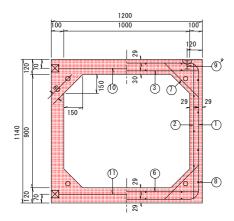


側 面 図 S=1:15

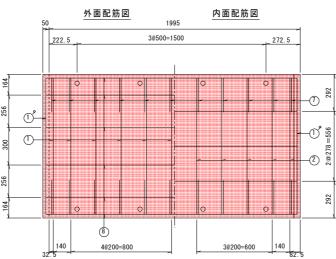


構 造 図 S=1:15

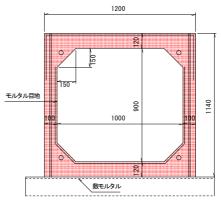


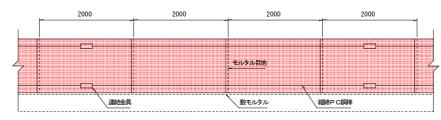

平 面 図 S=1:15 頂版配筋 底版配筋

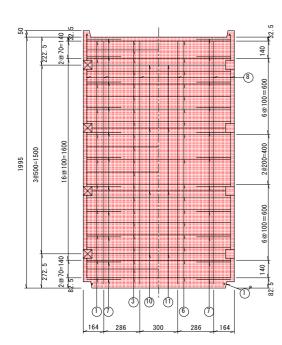

配 筋 図 S=1:15

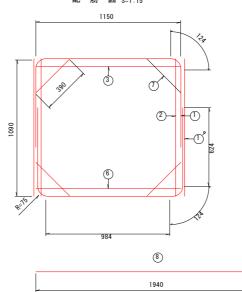

* ⑧鉄筋は、AWM-Pを使用することもできる。

材 料 表 (1個当り)

種別	NO.	径 (mm)	長 さ	本数	質 量 (kg)	形状	材質
	1	φ7.1	1090	4	1.373		MARBAR
	1	φ7.1	2480	22	17.186		MARBAR
	2	φ7.1	1090	22	7.554		MARBAR
鉄	3	φ9.0	1150	21	12.075		MARBAR
	6	φ7.1	1150	17	6.158		MARBAR
	7	φ7.1	390	44	5.405		MARBAR
	8	ϕ 6	1940	30	12.920		AWM-B
筋	9	φ14	65	4		I	吊上金具2.5t
	ä†				62.673		
	10	φ9.2	1170	4	2.443		SBPR1080/1230
PC	(1)	φ9.2	1170	4	2.443		SBPR1080/1230
材							
	at				4.886		
= :	ンク	リート	1.026	m3	2.5	65 to	on



RC部材

鉄筋コンクリート 単位N/mm2				
コンクリート	設計強度	σ _{ck} = 45		
J J J J I	許容強度	σ _{ca} = 15		
鉄 筋	許容強度	σ _{s a} = 300		

頂 版

PC	鋼棒 49.2 SBPR 1080/1230			30 単位kN	
引	張		強 度		81.8
降	伏	点	強	度	71.8
導	入	時	強	度	50.0
設	計荷	重	作用	時	49.0


底 版


PC	PC 鋼棒Ø9.2 SBPR1080/1230				30	単位	κN		
引		張		強		度		81.8	
降	伏		点	3	隹	度		71.8	
導	入		時	5	隹	度		50.0	
設	計	荷	重	作	用	時		49.0	


縦 締

PC	鎁奉φ1	3 SE	3PR930	/1080	単位。
引	張		強	度	144
降	伏	点	強	度	124
導	入	時	強	度	100

φ13 ; 導入力100kN 以下とする。

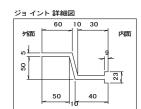

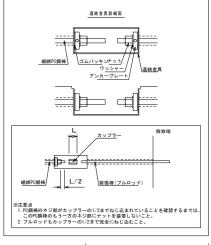

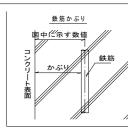



工事名	R7阿土 福井椿泊 阿南・椿 道路改		(ヶ谷〜瀬井工区)	
路線名等	福井椿泊加茂前線			
工事箇所	阿南市椿町宮ヶ谷他			
図 面 名 1号函渠配筋図(B1000×H900)				
縮尺	S=1:500	図面番号	13 / 18	
会社名				
事業者名	徳島県南部総合!	県民局県土整	備部〈阿南〉	



Vs=1:100 Hs=1:500

DL=-2. 00

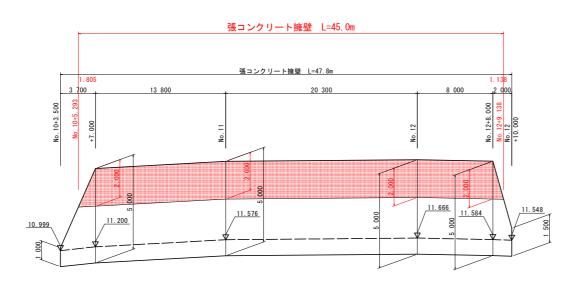

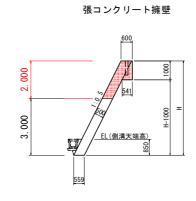


工事箇所 阿南市椿町宮ヶ谷他


事業者名 徳島県南部総合県民局県土整備部〈阿南〉

法面工展開図 (その1)

盛土法面展開図 S=1/200

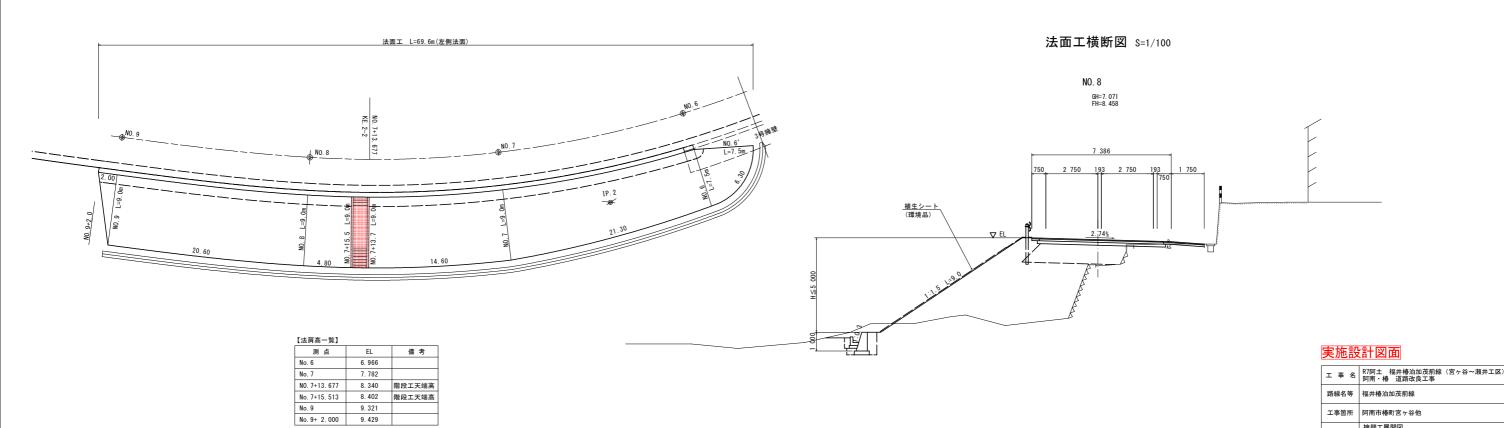

法面工展開図(その2)

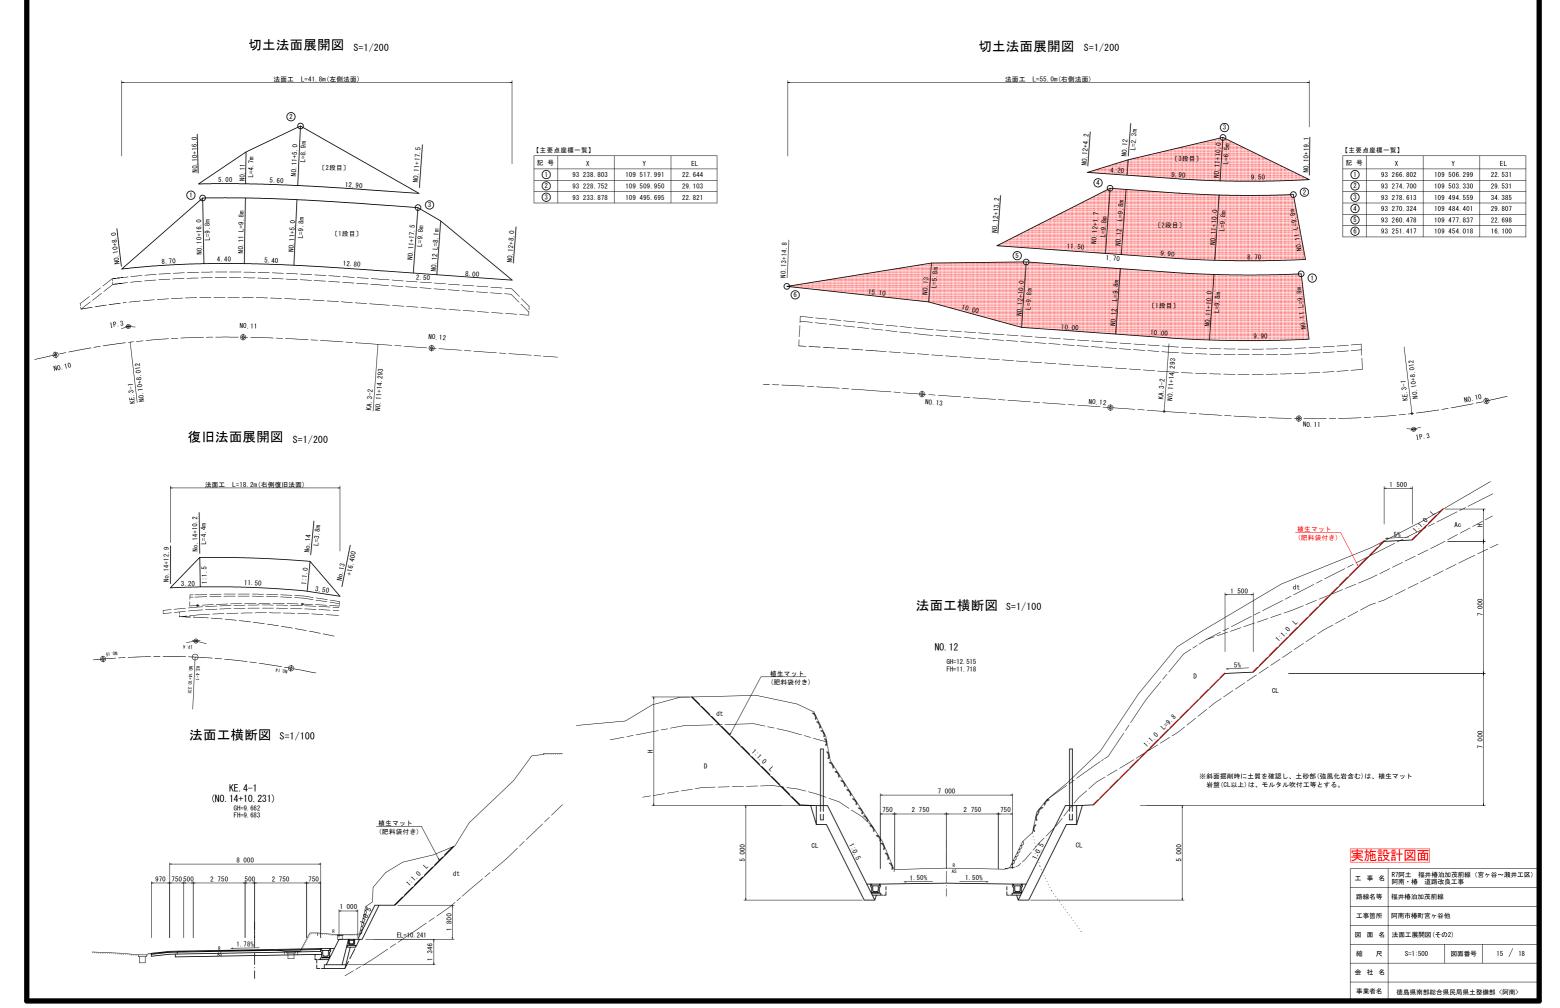


落石防護柵詳細図(その1) (参考図)




- 注) 支柱は、天端中心に設置すること。
- 注) 支柱は、伸縮目地から50cm以上開けて設置すること。

in tele

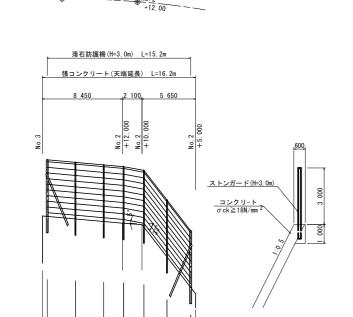

※ スパン最大間隔は、3m(斜距離)とすること。

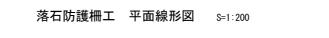

除石開閉口(H=2.0m用) L=3.0m




注) 支柱は、天端中心に設置すること。 注) 支柱は、伸縮目地から50cm以上開けて設置すること。

ストンガード(H=3.0m)

数量表 (NO. 10+	13. 000~N0. 12+15. 500	区間右側)	
品 名	規格 寸法	数量	記号
端末支柱	H-200x200x8x12	2 本	8
中間支柱	H-200x100x5.5x8	13 本	•

- 注) 支柱は、天端中心に設置すること。 注) 支柱は、伸縮目地から50cm以上開けて設置すること。

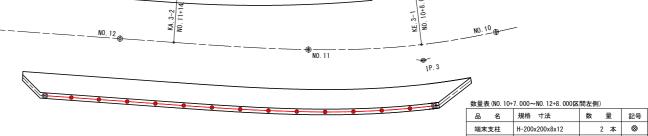



落石防護柵工 正面展開図 Vs=1:100 Hs=1:500

中間支柱 H-200x100x5.5x8 注) 支柱は、天端中心に設置すること。

注) 支柱は、伸縮目地から50cm以上開けて設置すること。

2 本 🔘

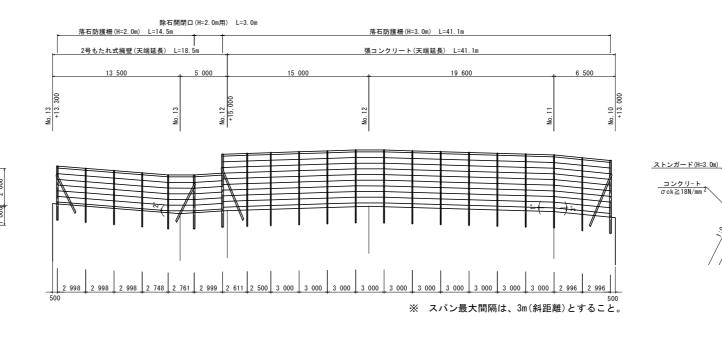

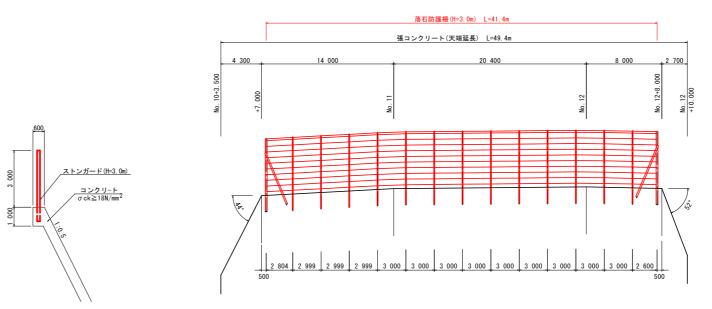

※ スパン最大間隔は、3m(斜距離)とすること。


宝饰铅計図面


天心改	面区画			
エ 事 名 R7阿土 福井椿泊加茂前線(宮ヶ谷~瀬井工区) 阿南・椿 道路改良工事				
路線名等福井椿泊加茂前線				
工事箇所 阿南市椿町宮ヶ谷他				
図 面 名 落石防護柵詳細図(その1) (参考図)				
縮尺	S=1:500	図面番号	16 / 18	
会社名				
事業者名	徳島県南部総合!	県民局県土整	備部〈阿南〉	

落石防護柵詳細図(その2) (参考図)

落石防護柵(H=2.0m) S=1:30

落石防護柵(H=3.0m) S=1:30

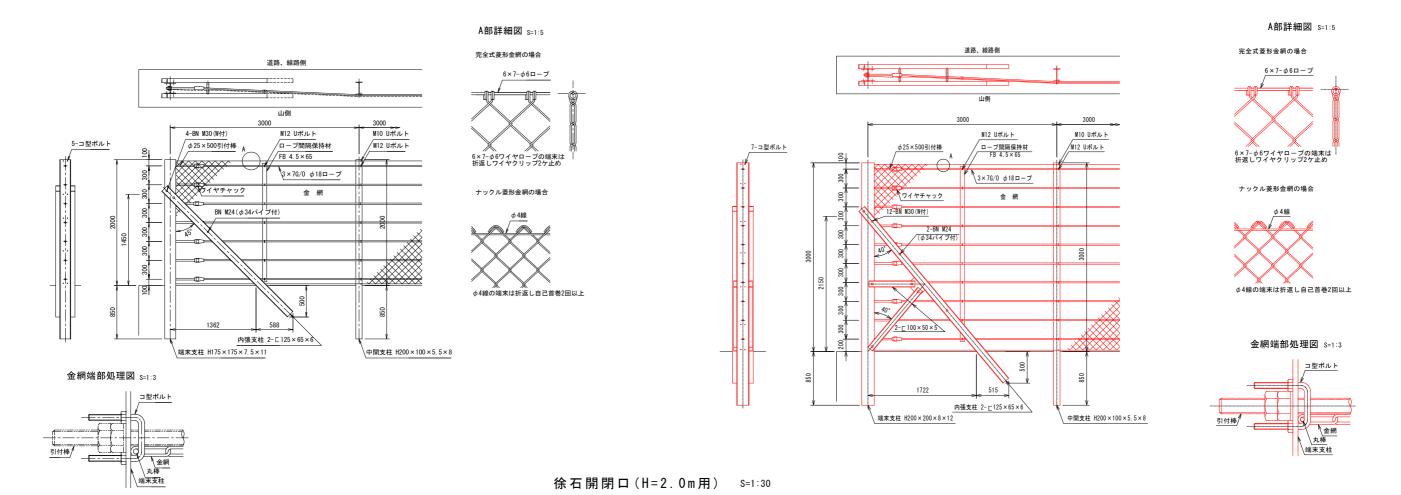


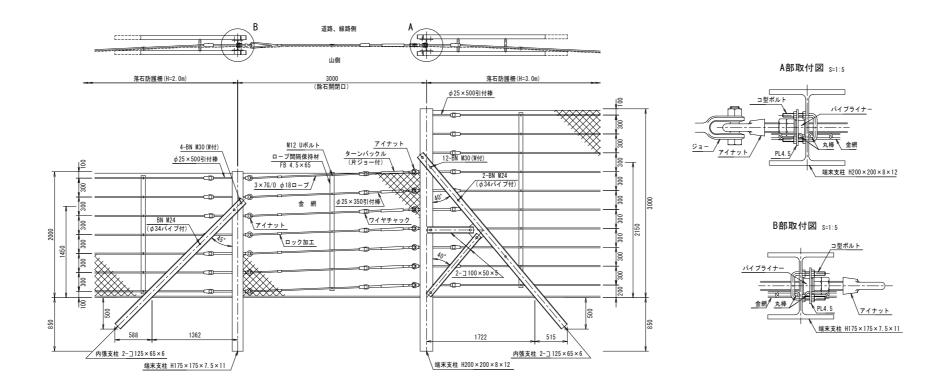

工事名	R7阿土 福井椿泊加茂前線(宮ヶ谷〜瀬井工区) 阿南・椿 道路改良工事			
路線名等	福井椿泊加茂前線			
工事箇所 阿南市椿町宮ヶ谷他				
図面名	落石防護柵詳細図(その2) (参考図)			
縮尺	S=1:500 図面番号 17 / 18			
会社名				
事業者名	徳島県南部総合県民局県土整備部〈阿南〉			

施工計画図(案)


仮設防護柵展開図 S=1:100

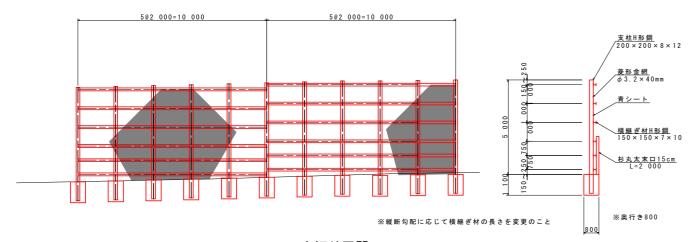


山切り区間

右側施工時


平面図 _{S=1:500}

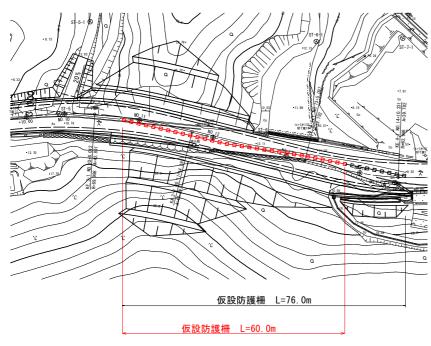

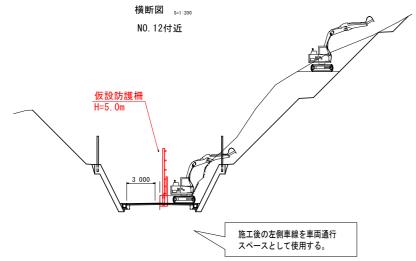

プレキャストボックス施工区間

平面図 8=1:250

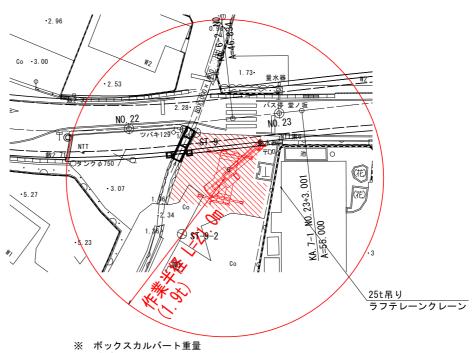

1個あたり2.6t

■作業半径-揚程図 25t吊

フック重量0.22tを加え、1.82t吊り込み可能な作業半径を想定

定格総荷重表 25t

アウトリガ最大張出(6.5m) 9. 35m 16. 4m 23. 45m 30. 5m | 10.4mm | 25.4 value | 20.4 va 5. Om 19. 6 15. 0 12. 0 8. 0 5. 5m 17. 8 15. 0 12. 0 8. 0 6. Om 16. 3 15. 0 12. 0 8. 0 6. 5m 15. 1 15. 0 11. 5 8. 0 11. Om 12. Om 13. Om 13.5m 14. Om 15. Om 3. 65 3. 8 16. Om 3. 2 3. 4 17. Om 18. Om 2. 5 2. 65 2. 2 2. 4 19. Om 2. 0 2. 15 1. 9 2. 0 20. Om 20.5m 22. Om 24. Om 1.35 26. Om A: ブーム角度の範囲(無負荷時) つり具と主巻フック重量(220kg)を含んだ重量

作業半径(m)

工事名	R7阿土 福井椿泊加茂前線 (宮ヶ谷〜瀬井工区) 阿南・椿 道路改良工事				
路線名等	福井椿泊加茂前線				
工事箇所 阿南市椿町宮ヶ谷他					
図面名	施工計画図(案)				
縮尺	S=1:500	図面番号	18 / 18		
会 社 名					
事業者名	德島県南部総合県民局県土整備部〈阿南〉				